

標 題 : S P 除湿器「ロサール」製品仕様書

型 名 : R D H B - 1 0 J 1

菱彩テクニカ株式会社

R B - 仕 - 0 7 0 1 8

## 1. 適用

本仕様書は、SP除湿器「ロサール」RDHB-10J1（パレートタイプ）について適用する。

## 2. 外形図、ユニット間接続図

### (1). 素子ユニット（型番：S-10J1）

外形図 : RB-RA0X0007

### (2). 電源ユニット（型番：D-3010JW）

外形図 : RB-RA0X0009

### (3). ユニット間接続図 : 図. 1による。

## 3. 仕様

- 1). 入力電圧 : AC100~200V (AC85~264V)
- 2). 使用温度範囲 : -10~50℃
- 3). 使用湿度範囲 : 90%RH以下
- 4). 除湿能力 : 29g/日以上 (at 30℃、60%RH)
- 5). 平均消費電力 : 10W (年間平均消費電力)
- 6). 絶縁耐力 : AC2000V (1分間)
- 7). 適用容積 : ~4.0m<sup>3</sup>
- 8). 重量 : 素子ユニット 0.7kg  
電源ユニット 0.9kg
- 9). 配線仕様 : 電源ユニット⇄素子ユニット間の長さは最大2m以内とし、  
使用電線は、300Vビニル絶縁電線2mm<sup>2</sup>をご使用下さい。  
(但し、配線距離が50cm以下の場合は、1.25mm<sup>2</sup>でも構いません。)

## 4. 出荷検査

当社出荷検査規定により、次の項目について検査し合格すること。

- 1). 構造検査
- 2). 素子端子電圧測定
- 3). 除湿能力
- 4). 銘板表示
- 5). 梱包

## 5. 梱包

梱包は、各個梱包の上、複数個箱詰めし、輸送中の破損等から十分保護出来る構造とする。

## 6. 付属品

- 1). 取扱説明書 1部

## 7. 使用上の注意事項

- 1). 本器の適用に当たっては、容器が密閉構造になっていることを前提としております。  
また、容器の材質に透湿性がある場合は、期待通りの効果が得られませんので注意願います。
- 2). 容器の密閉性を確保するため、シール剤を使用される場合は、次のシール剤を使用して下さい。  
「推奨シール剤」
  - ・変性シリコンコーク（コニシ（株）製）
  - ・アクリルコーク（コニシ（株）製）尚、シリコン製シール剤は、硬化過程でオキシムガス、シロキサンガスが発生し、本器の性能低下を引き起こす可能性がありますので、絶対使用しないで下さい。
- 3). 放湿口には水が当たらないように注意して下さい。  
屋外で使用する場合は、必ず防虫ネット付防雨カバーを取付けて下さい。
- 4). 本器を設置する場合、出来るだけ容器内の側面中央部に取付けると共に、放湿側が密閉状態や換気の悪い状態にならないよう注意して下さい。
- 5). 気化性防錆剤との併用、有機性ガスの濃い場所での使用は避けて下さい。
- 6). 素子への供給電圧は、素子ユニット端子台で、次の範囲に入るよう、電源ユニットの電圧調整ボリュームで調整して下さい。  
素子端子電圧調整範囲           :       DC   2.95～3.05V
- 7). 故障の原因となりますので、絶対に分解したり、勝手に修理・改造をしないで下さい。
- 8). 粉塵・オイルミスト等の使用環境で 사용되는場合は、弊社までご相談下さい。


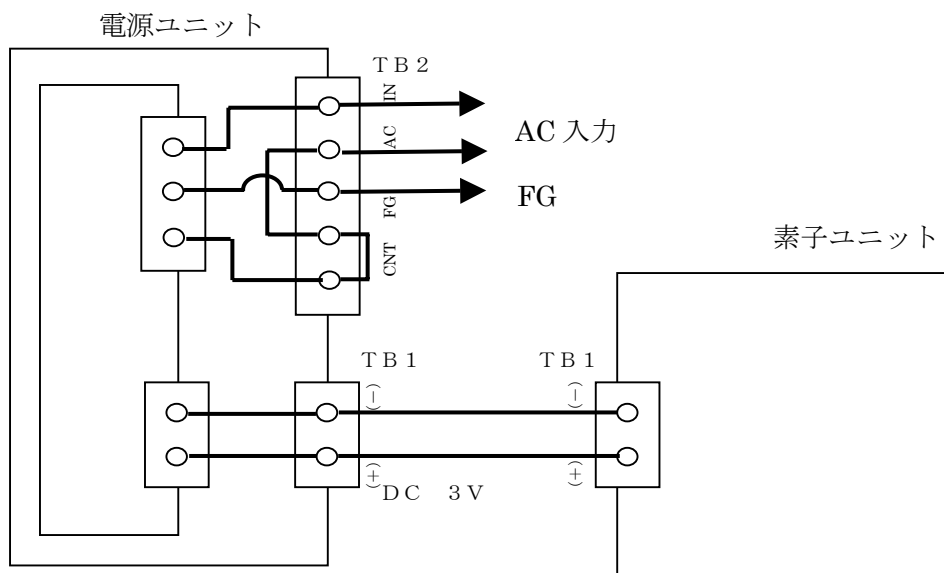


図. 1 ユニット間電気接続図（湿度コントローラユニット無しの場合）


以上

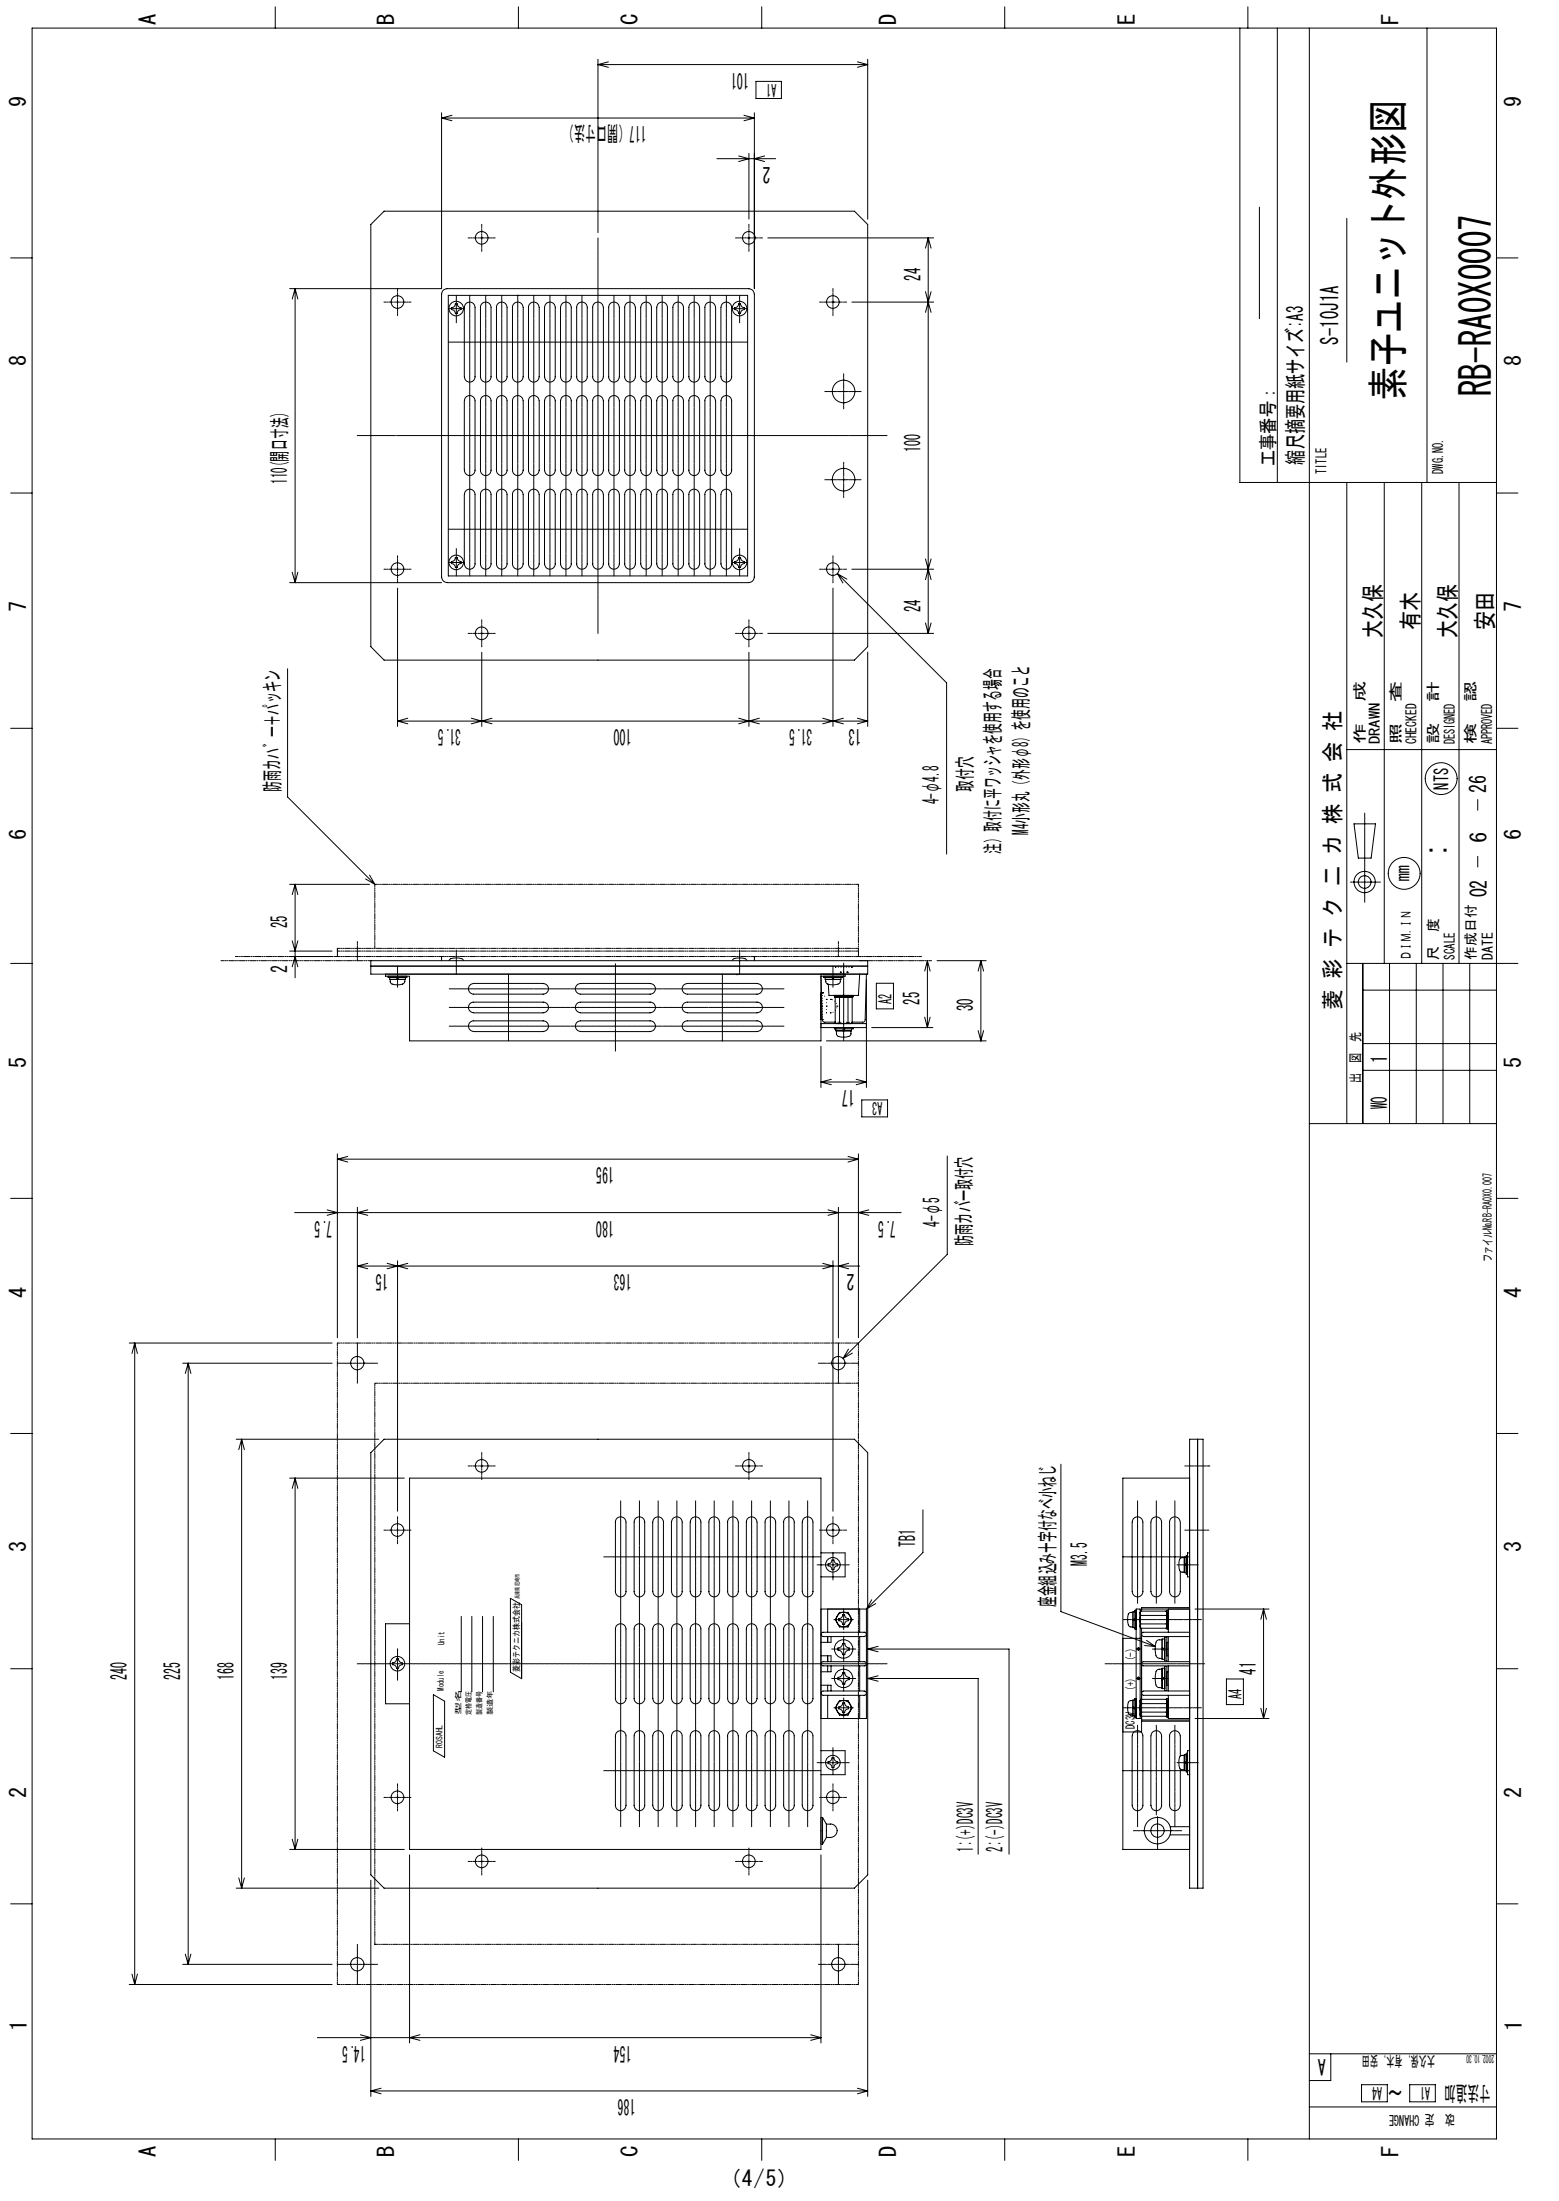

工事番号:	
縮尺指定用紙サイズ:	A3
TITLE	S-10/JA
素子ユニット外形図	
DWG NO.	RB-RA0X0007

菱彩テクニカ株式会社		作成	大久保
出図先	1	図面	有本
尺 度	mm	図 章	大久保
SCALE	(NTS)	設 計	安田
作成日付	02 - 6 - 26	検 査	
DATE		APPROVED	

寸法	単位	材料	数量	備考
110	mm	ステンレス	1	

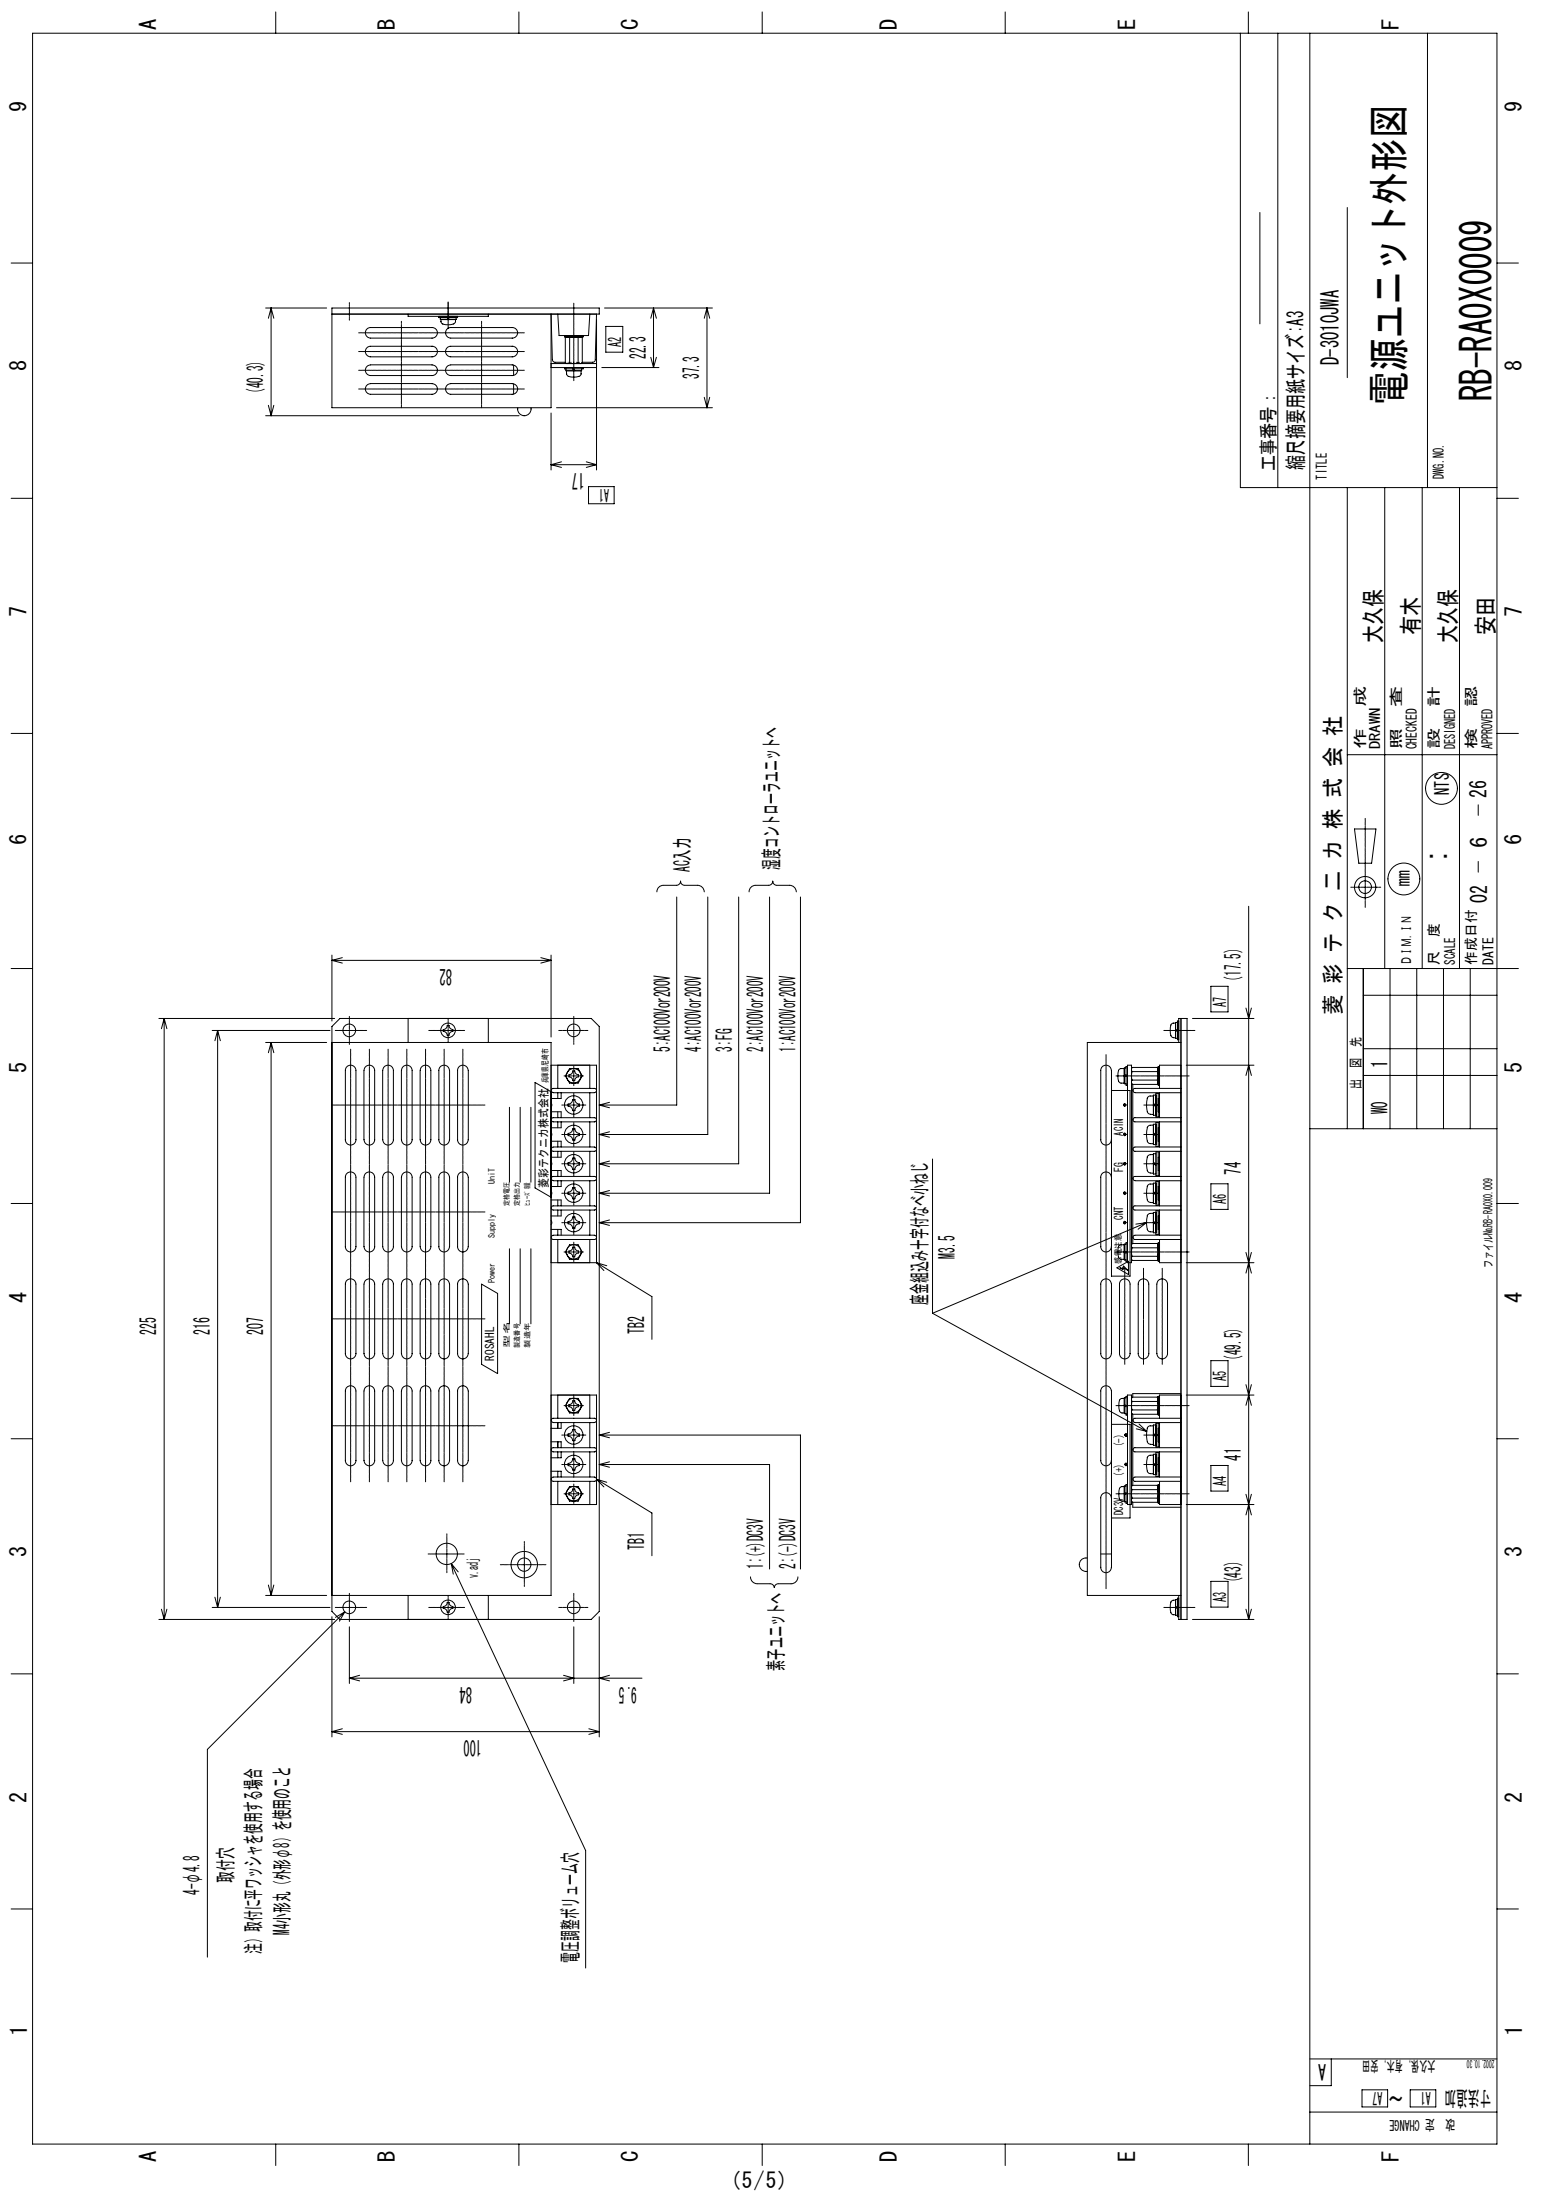

工事番号:		縮尺: 縮小用紙サイズ: A3		D-3010JWA	
TITLE		電源ユニット外形図		RB-RA0X0009	
Dwg. No.		02 - 6 - 26		安田	
作成		大久保		有木	
確認		大久保		大久保	
承認		大久保		大久保	
作成日付		02 - 6 - 26		安田	
DATE		02 - 6 - 26		安田	